

設 計 書

公共下水道污水管布設工事 第123工区

鹿沼市 下武子町

工 期 日

令和8年3月25日まで

設 計 概 要

施工延長 L=107.5m

・管布設工 φ 200VU L=105.1m

・1号マンホール設置工 2箇所

・小型マンホール設置工 3箇所

検算者

設計者

鹿 沼 市 役 所

(甲-1)

設 計 書

事業費

内 訳

工 事 費 (内消費税相当額)

本工事費

用 地 費

補 償 費

委 託 費

事 務 費

| 変更前回実施 | | | 変更今回 | | |
|--------|-------|--|------|-------|--|
| 設計額 | 工事価格 | | 設計額 | 工事価格 | |
| | 消費税 | | | 消費税 | |
| | 請負工事費 | | | 請負工事費 | |
| 請負額 | 請負価格 | | 請負額 | 請負価格 | |
| | 消費税 | | | 消費税 | |
| | 請負代金 | | | 請負代金 | |
| 請負率 | | | 増減額 | | |
| 変更理由 | | | | | |

鹿 沼 市 役 所

(甲-2)

土木工事仕様書

令和6年6月1日適用

I 共通仕様

1. 工事仕様については下記の通りとする

(1) 河川工事、砂防工事、道路工事、公園工事及びこれらに類する工事は下記の共通仕様書に準拠し施工する。

① 栃木県県土整備部発行の土木工事共通仕様書

<http://www.pref.tochigi.lg.jp/h02/h30kyoutuusiyousyo.html>

(2) 下水道工事その他これらに類する工事は下記の共通仕様書に準拠し施工する。

① 日本下水道協会発行の下水道土木工事共通仕様書(案)

<https://www.jswa.jp/>

② 栃木県県土整備部発行の土木工事共通仕様書

<http://www.pref.tochigi.lg.jp/h02/h30kyoutuusiyousyo.html>

(3) 土地改良工事、農道整備工事、農業集落排水工事、農村公園工事及びこれらに類する工事は下記の共通仕様書に準拠し施工する。

① 栃木県農政部発行の土木工事共通仕様書

<http://www.pref.tochigi.lg.jp/g02/kyotuusiyousyo2019.html>

② 栃木県県土整備部発行の土木工事共通仕様書

<http://www.pref.tochigi.lg.jp/h02/h30kyoutuusiyousyo.html>

(4) 治山工事、林道工事、自然公園等施設工事その他これらに類する工事または森林整備業務にかかる工事は下記の共通仕様書に準拠し施工する。

① 栃木県環境森林部発行の土木工事共通仕様書

<http://www.pref.tochigi.lg.jp/d08/documents/2020042.html>

② 栃木県県土整備部発行の土木工事共通仕様書

<http://www.pref.tochigi.lg.jp/h02/h30kyoutuusiyousyo.html>

(5) 水道工事(導水管、送水管、及び配水管)その他これらに類する工事は下記の共通仕様書に準拠し施工する。

① 栃木県県土整備部発行の土木工事共通仕様書

<http://www.pref.tochigi.lg.jp/h02/h30kyoutuusiyousyo.html>

② 日本水道協会の発行する水道工事標準仕様書

<http://www.jwwa.or.jp/>

なお、最新情報及び改訂版等の管理は表記 URL を参照し、内容等に疑義が生じた場合は、監督職員と協議すること。

2. 資材の購入及び下請負業者の選定について

- (1)本工事において、市内で産出、生産又は製造される資材等の規格品質等が設計図書の仕様に適合すると認められる場合は優先して使用するよう努めること。また、資材購入についても市内業者より購入するよう努めること。
- (2)下請負業者の選定に当っては、市内業者を優先的に使用するよう努めること。
- (3)一次下請業者に対する工事代金の支払いは、速やかに現金又は90日以内の手形で行うものとする。

3. 成果品の電子納品について

請負者は、原則として成果品の電子納品を実施しなければならない。電子納品に当っては、『鹿沼市電子納品運用ガイドライン』を遵守すること。

4. 工事看板の設置基準について

本工事看板の設置は鹿沼市財務部契約検査課 HP 更新履歴(2007年12月18日付)を参照すること。

5. 建設発生土の処分について

請負者は、建設発生土については前記1の工事仕様に定めることのほか、次のこととに注意し施工しなければならない。

- (1)残土運搬・残土処理する場合は関連する諸法令に充分注意し、関係機関と協議するとともに、その旨を監督職員に書面にて報告しなければならない。
- (2)土質試験項目等については、『鹿沼市土砂等の埋立て等による土壤の汚染及び災害の発生の防止に関する条例』及び『鹿沼市土砂等の埋立て等による土壤の汚染及び災害の発生の防止に関する施行規則』による。

II 特記仕様

1. 工事資料の提出について

請負者は、工事資料の作成にあたって別紙の鹿沼市工事資料一覧表を参照すること。

2. 法定外の労災保険の付保

本工事において、受注者は法定外の労災保険に付さなければならない。

※法定外の労災保険とは、業務や通勤に起因した労働者の負傷、疾病、障害、死亡などに対して、労働者災害補償保険法(労災保険法)による労災補償給付とは別に、企業が独自の立場から補償給付の上積みを行うための保険

3. 週休2日制工事

本工事は、「鹿沼市週休2日制工事試行要領」の対象とならない。

4. 舗装版の切断時に発生する濁水の適切な処理について

本工事におけるカッタ一切断作業により発生する濁水については、「廃棄物の処理及び清掃に関する法律（昭和45年法律第137号）に基づき適正に処理しなければならない。また、下記の処理施設は積算上の条件を明示するものであり、処理施設を指定するものではない。なお、舗装版切断時に発生する濁水の処理量は設計変更の対象とする。

積算上の処理施設：株式会社セルクリーンセンター（宇都宮市平出工業団地45-17）

5. 建設発生土処理場所

設計上、発生土の処理場所は、4kmの範囲内に処理すると見込んでいるが、発注後、監督職員と協議する。

6. 熱中症対策に資する現場管理費の補正について

(1)本工事は、熱中症対策に資する現場管理費補正の対象工事である。

(2)試行にあたっては、「熱中症対策に資する現場管理費補正の試行について（令和元（2019）年度7月19日付け技管第159号）に基づき行うものとする。

(3)「熱中症対策に資する現場管理費補正の施行について（令和元（2019）年度7月19日付け技管第159号）」は、栃木県ホームページから取得できる。

（県HP：<https://www.pref.tochigi.lg.jp/h02/20190718.html>）

7. 交通誘導員の配置について

別紙特記仕様書による。

8. 危険有害作業主任者の配置について

下水道工事にあたり、『酸素欠乏・硫化水素危険作業主任者技能講習』を修了した者の中から作業主任者を選任し、その主任者の指揮のもと作業を実施すること。

9. 発生土埋戻し及び路盤工について

発生土埋戻しは、一層の仕上がり厚を20cm以下とし、タンパ等で十分締固めることまた、路盤工については、一層の仕上がり厚を15cm以下とし、所定の機械にて締固めること。

鹿沼市工事資料一覧表

※1 1. 提出書類

| No. | 工事資料名 | 500万円未満※4 | 検査資料 | 500万円以上 | 検査資料 | 備考 |
|-----|--|---|------|---------|-----------------|--------------------------|
| 1 | 施工体系図 | △ | △ | △ | △ | 建24の7、建則14の6、仕1-1-1-10 |
| 2 | 施工体制台帳 | △ | △ | △ | △ | 建24の7、建則14の6、仕1-1-1-10 |
| 3 | 再生資源利用・利用促進(実施)書(計画書は施工計画書)、データ※6 | ○※3 | ● | ○ | ● | 仕1-1-1-18、栃木県建設副産物管理基準 |
| 4 | 建設副産物処理承認申請書・同処理調査(産廃処理業者及び収集運搬業者の許可証と契約書写し、処理場等書類と写真添付) | - | - | ○ | ● | 仕1-1-1-18、栃木県建設副産物管理基準 |
| 5 | 設計図書照査表 | △ | △ | ○※2 | ● | 契19、仕1-1-1-3 |
| 6 | 工事履行報告書(工事実施工程表含む):毎月 | - | - | ○ | ● | 契13、仕1-1-1-24 |
| 7 | 工事打合せ簿総括表、工事打合せ簿(指示・協議・通知・承諾・提出・報告・その他) | ○※7 | ● | ○※7 | ● | 契11Ⅱ④ |
| 8 | 確認・立会願・段階確認書(状況写真添付) | - | - | ○ | ● | 契11Ⅱ③、仕3-1-1-6 |
| 9 | 工事写真(電子データ)※8 | ○ | ● | ○ | ● | 契約16、鹿沼市電子納品ガイドライン |
| 10 | 使用材料報告書(承認願)(再生クラッシャーラン(RC材)骨材品質確認状況報告書含む) | ○ | ● | ○ | ● | 契15、再生材の利用基準 |
| 11 | 施工計画書(再生資源利用・利用促進計画書含む) | ○※3 | ● | ○ | ● | 仕1-1-1-4、土木工事施工計画書作成の手引き |
| 12 | 施工管理報告書(品質管理、出来形管理) | ○ | ● | ○ | ● | 仕1-1-1-23(出来形・品質) |
| 13 | 台帳関係(舗装・橋梁・照明・標識等)、工事完成図 | 該当がある場合 | | | 仕1-1-1-19、特記仕様書 | |
| 14 | 電子納品成果品(事前協議チェックシート、電子媒体納品書含む) | 電子納品範囲については監督員との協議による | | | 鹿沼市電子納品ガイドライン | |
| 15 | その他 | 監督員が必要と認める資料 | | | | |
| | | ○:作成資料 ●:検査で確認する資料 △:該当する場合に作成する資料(検査で確認) | | | | |

・様式については栃木県土木工事共通仕様書様式集を参照する。

※1 提出書類とは、施工に伴い作成する資料であって、完成時には現場とともに引き渡す書類である。

※2 様式総一3のうち、『栃木県建設工事(変更)請負契約書第19条第1項及び』の記載を削除する。

※3 500万未満の施工計画書に記載する事項

- 1 工事概要
- 2 現場組織表
- 3 緊急時の施工体制及び対応
- 4 再生資源利用・利用促進(計画)書
- 5 その他(請負者・発注者が工事施工上必要な事項)

※4 請負額100万円未満の工事資料については、工事写真と出来形のわかる資料とする。(施工計画書等は不要)

※6 建設副産物情報交換システム(COBRIS)を利用して登録した場合は、電子データの提出不要。
電子データで提出する場合、国土交通省のホームページより配布している様式(Excel版)で作成する。

※7 「通知」「提出」「報告」「届出」は、電子メールでの提出も可とする。この場合、メール文を印刷することで発送者の押印は省略する。(処理・回答の決裁は必要)提出の頻度は、月に2回程度を標準とし、監督職員との協議により決定する。「指示」「協議」に関する工事打合せ簿は、従来通りの扱いとする。

※8 インデックスプリントは監督員が指示した場合作成する。(省略する場合は、検査時に電子データ(写真等)を確認できる用意をする。)

※5 2. 請負者手持ち資料(検査を受けた年度の翌年から5年間保存)

| No. | 工事資料名 | 検査資料 | 備考 |
|-----|---|------|-------------------|
| 1 | 安全教育実施記録簿(写真添付) | | 仕1-1-1-26 |
| 2 | 産業廃棄物マニフェスト | △ | 廃掃12の3、仕1-1-1-18 |
| 3 | 建退共証紙購入報告書・建退共証紙受払簿 | | 仕1-1-1-40 |
| 4 | 有資格者証写し一覧表(元請け、下請け) | | 安4、安則16 |
| 5 | 新規入場者教育実施記録簿(状況写真添付) | | 安則15 |
| 6 | KY活動等実施記録簿(状況写真添付) | | 安則24の11 |
| 7 | 重機等の検査証写し及び点検記録簿(自主点検票写真) | | 安則169 |
| 8 | 重機作業における誘導員及び人の分離措置状況写真 | | 安則158 |
| 9 | 作業員名簿(自社・下請) | | 労基107 |
| 10 | 社内パトロール実施記録簿(状況写真添付) | | 考查 |
| 11 | 保安施設記録資料 | | 土指針2-2,3 |
| 12 | 山留め、仮締切等の設置後点検記録 | | 安則375 |
| 13 | 足場、支保工等の設置後点検記録 | | 安則567 |
| 14 | 安全協議会等の実施記録簿(状況写真添付) | | 考查 |
| 15 | 各種安全パトロール指摘事項は正報告書 | | 考查 |
| 16 | 舗装取りコア等(500m ² 未満で異常が認められない場合には不要、確認は納入伝票等で行うものとする。) | △ | 仕1-1-1-23(出来形・品質) |
| 17 | 工事カルテ(請負額500万円以上) | | 仕1-1-1-5 |
| 18 | 交通整理員集計表及び伝票 | △ | 仕1-1-1-23(出来形・品質) |
| 19 | 創意工夫提案資料(状況写真添付) | | 考查 |
| 20 | 各機関等許可証等 | | 仕1-1-1-35 |
| 21 | 地域コミュニケーション、ボランティア活動記録(状況写真添付) | △ | 考查 |

△該当がある場合は(検査で確認する資料)

※5 請負者手持ち資料とは、発注者に提出を要しないもの。ただし、施工段階あるいは完成検査時に、必要に応じて確認を求めることがあるもの。(原本・原稿等提示)

| | |
|-----|--------------|
| 建 | 建設業法 |
| 建則 | 建設業法施工規則 |
| 廃掃 | 廃棄物処理法 |
| 安 | 労働安全衛生法 |
| 安則 | 労働安全衛生規則 |
| 労基 | 労動基準法 |
| 土指針 | 土木工事安全施工技術指針 |
| 契 | 鹿沼市建設工事請負契約書 |
| 仕 | 栃木県土木工事共通仕様書 |
| 考查 | 考查項目別運用表 |

特記仕様書

1. 交通誘導員について

交通誘導員については、警備業法による警備員とし配置場所は監督員と協議するものとする。なお警備員は、下記のとおり延べ 7 人見込んでいるが、警察等の協議により変更が生じた場合等は別途協議する。

| 区分 | 現場条件 | 交通誘導員A | | | 交通誘導員B | | |
|----|-----------------------------------|--------|----|----|--------|----|----|
| | | 日数 | 配置 | 人数 | 日数 | 配置 | 人数 |
| 1 | 昼間勤務(8:00～17:00) 実働8時間(交代要員無し) | | | | 7 | 1 | 7 |
| 2 | 昼間勤務(8:00～17:00) 実働9時間(交代要員有り) | | | | | | |
| 3 | 夜間勤務(20:00～5:00) 実働8時間(交代要員無し) | | | | | | |
| 4 | 夜間勤務(20:00～5:00) 実働9時間(交代要員有り) | | | | | | |
| 5 | 24時間勤務 実働22時間(交代要員無し) | | | | | | |
| 6 | 24時間勤務 実働22時間(交代要員有り) | | | | | | |

総括情報表

| | |
|--|--|
| 事務所 設計書名 変更回数 | 05 鹿沼市 実施設計書 当初 05-07103100001-40 0 |
| 適用単価区分 適用単価地区 単価適用日 | 1 実施単価 21 鹿沼土木事務所管内 0-071010(0) |
| 諸経費体系 ファイル名 | 1 一般公共 公共下水道汚水管布設工事第123工区. ES5 |
| | 当世代 |
| 前払率 工種 現場環境改善費 市街地補正区分 交通規制区分 ゼロ債務工事に係る補正 週休二日補正区分 契約保証方法 ICT間接費率補正の有無 消費税等の率 | 40 31 下水道（2）工事 00 計上しない 12 市街地以外 02 一般交通影響あり（2） 01 補正なし 01 補正なし 01 金銭的保証 01 補正なし 06 10%適用 |
| | |
| | |
| | |

本工事費

内訳表

| 費目・工種・施工名称など | 数量 | 単位 | 単価 | 金額 | 備考 |
|---------------------------|----|-----|----|----|----------------------------|
| **本工事** | | | | | X1000 |
| 管路 | | 1式 | | | Y10ZZ |
| 管きょ工(開削) | | 1式 | | | Y103W |
| 管路土工 | | 1式 | | | Y103W2DV |
| 管路掘削 | | 1式 | | | Y103W2DV51I |
| 床掘り 土砂 小規模 全ての費用 | 87 | m 3 | | | SZA161 0 施工 第0-0001号内訳表 |
| 機械掘削工(バックホウ) | 36 | m 3 | | | SK005 0 施工 第0-0002号内訳表 |
| 管路埋戻 | | 1式 | | | Y103W2DV51J |
| 埋戻し 土砂 小規模 全ての費用 | 48 | m 3 | | | SZA181 0 施工 第0-0004号内訳表 |

本工事費

内訳表

| 費目・工種・施工名称など | 数量 | 単位 | 単価 | 金額 | 備考 |
|---|-------|-----|----|-------------|----------------|
| 発生土処理 | | 1式 | | | Y103W2DV51K |
| 土砂等運搬 小規模 土砂(岩塊・玉石混り土含む) 1.0km以下 | 87 | m 3 | | SZA105 0 | 施工 第0-0005号内訳表 |
| 発生土運搬工 運搬距離0.5km D I D 地区なし | 36 | m 3 | | SK035 0 | 施工 第0-0006号内訳表 |
| 積込(ルーズ) 土砂 土量50,000m3未満 | 123 | m 3 | | SZA125 0 | 施工 第0-0008号内訳表 |
| 土砂等運搬 標準 土砂(岩塊・玉石混り土含む) 0.5km以下 | 54 | m 3 | | SZA105 0 | 施工 第0-0009号内訳表 |
| 土砂等運搬 標準 土砂(岩塊・玉石混り土含む) 4.0km以下 | 69 | m 3 | | SZA105 0 | 施工 第0-0010号内訳表 |
| 管布設工 | | 1式 | | Y103W2DW | |
| 硬質塩化ビニル管 | | 1式 | | Y103W2DW4T8 | |
| 硬質塩化ビニル管設置工 呼び径200mm | 105.1 | m | | SK980 0 | 施工 第0-0011号内訳表 |

本工事費

内訳表

| 費目・工種・施工名称など | 数量 | 単位 | 単価 | 金額 | 備考 |
|--|----|-----|----|----|---------------------------|
| 伸縮可とう継手(管) | | 1式 | | | Y103W2DW51S |
| マンホール用可とう継手 φ200VU 拡張バンド 建設物価/積算資料 | 3 | 個 | | | F0000 0 |
| マンホール削孔接続 | | 1式 | | | Y103W2DW51T |
| マンホール削孔費 φ200 VU 建設物価/積算資料 | 1 | 箇所 | | | F0001 0 |
| 管基礎工 | | 1式 | | | Y103W2DX |
| 砂基礎 | | 1式 | | | Y103W2DX51X |
| 砂基礎工(機械施工) | 34 | m 3 | | | SK985 0 施工 第0-0012号内訳表 |
| マンホール工 | | 1式 | | | Y1040 |
| 組立マンホール工 | | 1式 | | | Y10402FX |

本工事費

内訳表

| 費目・工種・施工名称など | 数量 | 単位 | 単価 | 金額 | 備考 |
|--|----|----|----|---------|----------------|
| 組立1号マンホール | | 1式 | | | Y10402FX5AF |
| マンホール鉄蓋（デザイン品） T-25 φ600mm H110mm 圧力開放型浮上防止タイプ | 2 | 組 | | T5348 0 | |
| 調整金具 調整高45mmまで | 2 | 個 | | T5555 0 | |
| 組立式1号マンホール（斜壁） 上φ600×下φ900×H450mm | 2 | 個 | | T5502 0 | |
| 組立式1号マンホール（く体ブロック） φ900×H900mm | 2 | 個 | | T5513 0 | |
| 組立式1号マンホール（底版） 有効高130mm | 2 | 個 | | T5522 0 | |
| 組立マンホール設置工 1号 マンホール深さ3m以下 | 2 | 箇所 | | SK994 0 | 施工 第0-0013号内訳表 |
| 碎石基礎工 1号マンホール RC40 t=20cm | 2 | 箇所 | | V0100 0 | 施工 第0-0014号内訳表 |
| インバート工 1号マンホール | 1 | 箇所 | | V0200 0 | 施工 第0-0015号内訳表 |

本工事費

内訳表

| 費目・工種・施工名称など | 数量 | 単位 | 単価 | 金額 | 備考 |
|---|----|----|----|----|-------------|
| 小型マンホール工 | | 1式 | | | Y10402FY |
| 小型マンホール | | 1式 | | | Y10402FY546 |
| 小型マンホール鉄蓋 T-25 φ300 直接ふた JSWAS G4 建設物価/積算資料 | 3 | 組 | | | F0002 0 |
| 調整リング H=50mm 建設物価/積算資料 | 1 | 個 | | | F0003 0 |
| 小型レジンマンホール (上部壁) H=200mm 建設物価/積算資料 | 3 | 個 | | | F0004 0 |
| 小型レジンマンホール (直壁) H=100mm 建設物価/積算資料 | 1 | 個 | | | F0005 0 |
| 小型レジンマンホール (直壁) H=500mm 建設物価/積算資料 | 1 | 個 | | | F0006 0 |
| 小型レジンマンホール (直壁) H=600mm 建設物価/積算資料 | 2 | 個 | | | F0007 0 |
| 小型レジンマンホール (管取付壁) 中間用 φ200用二方向 H=390mm 建設物価/積算資料 | 3 | 個 | | | F0008 0 |

本工事費

内訳表

| 費目・工種・施工名称など | 数量 | 単位 | 単価 | 金額 | 備考 |
|---|-------|-----|----|----|----------------------------|
| 小型レジンマンホール (底版) H=70mm 建設物価/積算資料 | 3 | 個 | | | F0009 0 |
| 小型レジンマンホール (アダプタセット) φ 200IN 建設物価/積算資料 | 3 | 個 | | | F0010 0 |
| 小型レジンマンホール (アダプタセット) φ 2000UT 建設物価/積算資料 | 3 | 個 | | | F0011 0 |
| 小型マンホール設置工 (レジンC o 製) マンホール深さ 1. 50 m以下 | 3 | 箇所 | | | SK174 0 施工 第0-0018号内訳表 |
| 付帯工 | | 1式 | | | Y1043 |
| 舗装版破碎工 | | 1式 | | | Y10432EY |
| 舗装版切断 アスファルト舗装版 15cm以下 全ての費用 | 215.0 | m | | | SZD321 0 施工 第0-0019号内訳表 |
| 舗装版破碎 アスファルト舗装版 騒音振動対策不要 全ての費用 | 91 | m 2 | | | SZD311 0 施工 第0-0020号内訳表 |
| 殻運搬 舗装版破碎 3. 5km以下 全ての費用 | 5 | m 3 | | | SZA961 0 施工 第0-0021号内訳表 |

本工事費

内訳表

| 費目・工種・施工名称など | 数量 | 単位 | 単価 | 金額 | 備考 |
|---|-----|----|----|----------|----------------|
| 舗装版切断運搬費（汚泥） 2t車 片道25kmまで | 0.3 | m3 | | T8232 | 0 |
| 処分費 アスファルト | 5 | m3 | | S0020 | 0 |
| | | | | | 施工 第0-0022号内訳表 |
| 処分費 舗装版切断汚泥 | 0.3 | m3 | | S0020 | 0 |
| | | | | | 施工 第0-0023号内訳表 |
| 舗装復旧準備工 | | | | Y10432J4 | |
| | | 1式 | | | |
| 路盤工（人力施工） 車道部下層路盤 仕上り厚400mm | 91 | m2 | | S1808 | 0 |
| | | | | | 施工 第0-0024号内訳表 |
| 表層（車道・路肩部） 1.4m未満(1層当り平均仕上り厚50mm以下) 平均仕上り厚50mm 全ての費用 | 91 | m2 | | SZD023 | 0 |
| | | | | | 施工 第0-0025号内訳表 |
| 仮設工 | | | | Y1000 | |
| | | 1式 | | | |
| 交通管理工 | | | | Y1000232 | |
| | | 1式 | | | |
| 交通誘導警備員の計上 交通誘導警備員B | 1 | 式 | | S0914 | 0 |
| | | | | | 施工 第0-0026号内訳表 |

本工事費

内訳表

| 費目・工種・施工名称など | 数量 | 単位 | 単価 | 金額 | 備考 |
|----------------------------------|----|----|----|-------|-------|
| **直接工事費** | | | | | |
| 技術管理費 | | | | | Z0006 |
| 産業廃棄物の分析 溶出試験 10検体まで 六価クロム化合物 | 1 | 検体 | 1式 | T9065 | 0 |
| 共通仮設費(率分) | | | 1式 | | |
| **共通仮設費計** | | | | | |
| **純工事費** | | | | | |
| 現場管理費 | | | 1式 | | |
| **工事原価** | | | | | |
| 一般管理費等 | | | 1式 | | |

本工事費

内訳表

| 費目・工種・施工名称など | 数量 | 単位 | 単価 | 金額 | 備考 |
|----------------|----|----|----|----|----|
| 契約保証費 | | | | | |
| **一般管理費等計** | | 1式 | | | |
| **工事価格** | | | | | |
| **工事価格計** | | | | | |
| 消費税・地方 消費税額 | | | | | |
| **請負工事費** | | 1式 | | | |
| | | | | | |
| | | | | | |
| | | | | | |

施工内訳表

施工 第0-0001号内訳表

1 m3 当り

標準単価 :

床掘り

土砂

機械構成比 :

労務構成比 :

SZA161

小規模

全ての費用

市場単価構成比 :

代表機労材規格(東京地区)

単価(東京地区)

備考

| 代表機労材規格 | 構成比 | 単価 | 代表機労材規格(東京地区) | 単価(東京地区) | 備考 |
|--------------------------------|-----|----|--------------------------------|----------|-------|
| バックホウ(クローラ型) [後方超小旋回] 排ガス2次 | | | バックホウ(クローラ型) [後方超小旋回] 排ガス2次 | | MA204 |
| 運転手(特殊) | | | 運転手(特殊) | | RA070 |
| 普通作業員 | | | 普通作業員 | | RA010 |
| 軽油 | | | 軽油 パトロール給油 | | TSX24 |
| 積算単価 | | | 積算単価 | | EP001 |
| 小計 | | | | | |

機械掘削工（バックホウ）

施工内訳表

100 m³ 当り
考

| 名称・規格など | 数量 | 単位 | 単価 | 金額 | 備考 |
|-------------------------------------|----------|----------------|-----------|----|----------------------|
| 土木一般世話役 | | 人 | | | RA125 |
| 普通作業員 | | 人 | | | RA010 |
| バックホウ運転 クローラ型・標準 排出ガス対策型 2次基準 | | 時間 | | | SX040 施工 第0-0003号内訳表 |
| 計 | 100 | m ³ | | | |
| 小計 | 1 | m ³ | | | |
| A バックホウ規格 C 豪雪割増 | =1 =1 | | B バックホウ機種 | | =2 |
| | | | | | |
| | | | | | |
施工内訳表

バックホウ運転
クローラ型・標準

排出ガス対策型2次基準

1 時間 当り
考

| 名 称 ・ 規 格 な ど | 数 量 | 単 位 | 単 価 | 金 額 | 備 |
|--|------------------------|---|-----|-----|-------------------|
| バックホウ (クローラ型) [標準型] 排ガス2次 | | 時間 | | | MA181 |
| 運転手 (特殊) | | 人 | | | RA070 |
| 軽油 | 5.900 | L | | | TSX24 |
| 小計 | 1 | 時間 | | | |
| A 規格 C 岩石割増 E 豪雪割増 G 軽油 (L/h) 標準=省略 | =1 =1 =1 =5.9 | B 機種 D 供用日当運転時間 (標準=省略) F 特殊運転手 (人/h) 標準=省略 | | | =2 =0 =0.17 |
| | | | | | |
| | | | | | |
施工内訳表

施工 第0-0004号内訳表

1 m³ 当り

標準単価:

埋戻し
土砂

SZA181

小規模

労務構成比:

材料構成比:

全ての費用

市場単価構成比:

機械構成比:

代表機 労材 規格
バックホウ (クローラ型) [後方超小旋回]
排ガス 2次

構成比

単 価

代表機 労材 規格(東京地区)

単価(東京地区)

備 考

MA204

タンパ及びランマ [ランマ]

タンパ及びランマ [ランマ]

MC271

普通作業員

普通作業員

RA010

特殊作業員

特殊作業員

RA005

運転手 (特殊)

運転手 (特殊)

RA070

軽油

軽油
パトロール給油

TSX24

施工内訳表

頁0-0015

当り

労務構成比：

材料構成比：

全ての費用

市場単価構成比：

標準単価：

機械構成比：

代表機材規格

構成比

単価

代表機材規格(東京地区)

単価(東京地区)

備考

| | | | | | |
|--------------------|--|--|--------------------|--|-------|
| ガソリン レギュラー スタンド | | | ガソリン レギュラー スタンド | | TSX32 |
| 積算単価 | | | 積算単価 | | EP001 |
| 小計 | | | | | |
| | | | | | |
| | | | | | |
| | | | | | |

施工内訳表

施工 第0-0005号内訳表

1 m3 当り

標準単価：

土砂等運搬

小規模

機械構成比：

労務構成比：

SZA105

土砂(岩塊・玉石混り土含む)

材料構成比：

1.0km以下

市場単価構成比：

| 代表機材規格 | 構成比 | 単価 | 代表機材規格(東京地区) | 単価(東京地区) | 備考 |
|----------------------|-----|----|----------------------|----------|-------|
| ダンプトラック〔オンロード・ディーゼル〕 | | | ダンプトラック〔オンロード・ディーゼル〕 | | MA402 |
| 運転手(一般) | | | 運転手(一般) | | RA075 |
| 軽油 | | | 軽油 パトロール給油 | | TSX24 |
| 積算単価 | | | 積算単価 | | EP001 |
| 小計 | | | | | |
| | | | | | |

施工内訣表

10 m 3 当り
考

発生土運搬工

運搬距離0.5km D.I.D地区なし

施工内訳表

1 日 当り

ダンプトラック運転
オンロード・ディーゼル

| 名称・規格など | 数量 | 単位 | 単価 | 金額 | 備考 |
|---|-------------------------------|-----|---|-----------------------------------|--------------------------|
| ダンプトラック [オンロード・ディーゼル] | | 供用日 | | | MA402 |
| 運転手 (一般) | | 人 | | | RA075 |
| 軽油 | 32.000 | L | | | TSX24 |
| タイヤ損耗費 ダンプトラック | | 供用日 | | | KP110 |
| 小計 | 1 | 日 | | | |
| A 規格 C 岩石割増 E 豪雪割増 G 一般運転手 (人／日) I タイヤ損耗費 (供用日／日) | =2 =1 =1 =1 =1.29 | | B タイヤ損耗費区分 D 供用日当運転時間 F ダンプトラック (供用日／日) | (運搬路面状況) (標準=省略) H 軽油 (L／日) | =1 =0 =1.29 =32 |
| | | | | | |
| | | | | | |
施工内訳表

施工 第0-0008号内訳表

1 m³ 当り

標準単価:

積込(ルーズ)

土砂

機械構成比:

労務構成比:

SZA125
土量50,000m³未満

材料構成比:

市場単価構成比:

| 代表機 労材 規格 | 構成比 | 単 価 | 代表機 労材 規格(東京地区) | 単価(東京地区) | 備 考 |
|--------------------------------|-----|-----|--------------------------------|----------|-------|
| バックホウ(クローラ型) [標準型] 排ガス 2014 | | | バックホウ(クローラ型) [標準型] 排ガス 2014 | | MA19S |
| 運転手(特殊) | | | 運転手(特殊) | | RA070 |
| 軽油 | | | 軽油 パトロール給油 | | TSX24 |
| 積算単価 | | | 積算単価 | | EP001 |
| 小計 | | | | | |
| | | | | | |

施工内訳表

施工 第0-0009号内訳表

1 m3 当り

標準単価：

土砂等運搬

標準

機械構成比：

労務構成比：

SZA105

土砂(岩塊・玉石混り土含む)

0.5km以下

材料構成比：

市場単価構成比：

| 代表機材規格 | 構成比 | 単価 | 代表機材規格(東京地区) | 単価(東京地区) | 備考 |
|----------------------|-----|----|----------------------|----------|-------|
| ダンプトラック〔オンロード・ディーゼル〕 | | | ダンプトラック〔オンロード・ディーゼル〕 | | MA405 |
| 運転手(一般) | | | 運転手(一般) | | RA075 |
| 軽油 | | | 軽油 パトロール給油 | | TSX24 |
| 積算単価 | | | 積算単価 | | EP001 |
| 小計 | | | | | |
| | | | | | |

施工内訳表

施工 第0-0010号内訳表

1 m3 当り

標準単価：

土砂等運搬

標準

機械構成比：

労務構成比：

SZA105

土砂(岩塊・玉石混り土含む)

材料構成比：

4.0km以下

市場単価構成比：

| 代表機材規格 | 構成比 | 単価 | 代表機材規格(東京地区) | 単価(東京地区) | 備考 |
|----------------------|-----|----|----------------------|----------|-------|
| ダンプトラック〔オンロード・ディーゼル〕 | | | ダンプトラック〔オンロード・ディーゼル〕 | | MA405 |
| 運転手(一般) | | | 運転手(一般) | | RA075 |
| 軽油 | | | 軽油 パトロール給油 | | TSX24 |
| 積算単価 | | | 積算単価 | | EP001 |
| 小計 | | | | | |
| | | | | | |

施工内訣表

硬質塩化ビニル管設置工

呼び径 200mm

1 m 当り
考

施工内訣表

1 m 3 当り
考

砂基礎工（機械施工）

施工内訣表

組立マンホール設置工

1号 マンホール深さ3m以下

1 箇所 当り 考

施工内訳表

碎石基礎工

1号マンホール

RC40 t=20cm

1 箇所 当り 考

施工内訣表

インバート工
1号マンホール

1 箇所 当り 考

施工内訳表

施工 第0-0016号内訳表

1 m3 当り

標準単価：

全ての費用

市場単価構成比：

SZB401
バックホウ(クレーン機能付)打設

労務構成比：

材料構成比：

コンクリート
無筋・鉄筋構造物
機械構成比：

| 代表機材規格 | 構成比 | 単価 | 代表機材規格(東京地区) | 単価(東京地区) | 備考 |
|----------------------|-----|----|----------------------|----------|-------|
| バックホウ〔クローラ型・クレーン付〕賃料 | | | バックホウ〔クローラ型・クレーン付〕賃料 | | KQ024 |
| その他(機械) | | | その他(機械) | | EK009 |
| 特殊作業員 | | | 特殊作業員 | | RA005 |
| 普通作業員 | | | 普通作業員 | | RA010 |
| 土木一般世話役 | | | 土木一般世話役 | | RA125 |
| 運転手(特殊) | | | 運転手(特殊) | | RA070 |

施工内訳表

頁0-0028

当り

労務構成比：

材料構成比：

全ての費用

市場単価構成比：

標準単価：

機械構成比：

| 代表機 労材 規格 | 構成比 | 単 価 | 代表機 労材 規格(東京地区) | 単価(東京地区) | 備 考 |
|-------------------------------|-----|-----|--------------------------------|----------|-------|
| その他(労務) | | | その他(労務) | | ER009 |
| 生コンクリート(18-8-25) (W/C指定なし) | | | 生コンクリート 24-12-25 高炉 W/C 55% | | T1101 |
| 軽油 | | | 軽油 パトロール給油 | | TSX24 |
| その他(材料) | | | その他(材料) | | EZ009 |
| 積算単価 | | | 積算単価 | | EP001 |
| 小計 | | | | | |

施工内訳表

モルタル上塗工

混合比 1 : 2

モルタル厚 20 mm

1 m² 当り

| 名称・規格など | 数量 | 単位 | 単価 | 金額 | 備考 |
|-----------------------|-----------|----------------|----------|----|-------|
| 左官 | | 人 | | | RA175 |
| 普通作業員 | | 人 | | | RA010 |
| モルタル練 (配合 1 : 2) 別途計上 | 0.000 | | | | |
| 小計 | 1 | m ² | | | |
| A 混合比 C モルタル厚 (mm) | =1 =20 | | B セメント種類 | | =2 |
| | | | | | |
| | | | | | |
施工内訳表

小型マンホール設置工（レジンC o製）
マンホール深さ 1.50m以下

1 箇所 当り
考

| 名称・規格など | 数量 | 単位 | 単価 | 金額 | 備考 |
|-----------|----|----|----|----|-------|
| 土木一般世話役 | | 人 | | | RA125 |
| 特殊作業員 | | 人 | | | RA005 |
| 普通作業員 | | 人 | | | RA010 |
| 諸雑費 | | % | | | #09 |
| 小計 | 1 | 箇所 | | | |
| A マンホール深さ | =2 | | | | |
| | | | | | |
| | | | | | |
施工内訳表

施工 第0-0019号内訳表

1 m 当り

標準単価 :

舗装版切断

アスファルト舗装版

機械構成比 :

労務構成比 :

15cm以下

SZD321

全ての費用

市場単価構成比 :

| 代表機材規格 | 構成比 | 単価 | 代表機材規格(東京地区) | 単価(東京地区) | 備考 |
|-------------------------------|-----|----|-------------------------------|----------|-------|
| コンクリートカッタ [バキューム式・湿式] 超低騒音 | | | コンクリートカッタ [バキューム式・湿式] 超低騒音 | | MC448 |
| その他(機械) | | | その他(機械) | | EK009 |
| 特殊作業員 | | | 特殊作業員 | | RA005 |
| 土木一般世話役 | | | 土木一般世話役 | | RA125 |
| 普通作業員 | | | 普通作業員 | | RA010 |
| その他(労務) | | | その他(労務) | | ER009 |

施工内訳表

頁0-0032

全ての費用

当り

市場単価構成比：

標準単価：

機械構成比：

労務構成比：

材料構成比：

| 代表機 労材 規格 | 構成比 | 単 価 | 代表機 労材 規格(東京地区) | 単価(東京地区) | 備 考 |
|-----------------------------------|-----|-----|-----------------------------------|----------|-------|
| ブレード (コンクリートカッタ) 径18インチ (45cm) | | | ブレード (コンクリートカッタ) 径18インチ (45cm) | | TSD05 |
| ガソリン レギュラー スタンド | | | ガソリン レギュラー スタンド | | TSX32 |
| その他(材料) | | | その他(材料) | | EZ009 |
| 積算単価 | | | 積算単価 | | EP001 |
| 小計 | | | | | |
| | | | | | |

施工内訳表

施工 第0-0020号内訳表

1 m 2 当り

標準単価：

全ての費用

市場単価構成比：

SZD311

騒音振動対策不要

労務構成比：

材料構成比：

舗装版破碎

アスファルト舗装版

機械構成比：

| 代表機材規格 | 構成比 | 単価 | 代表機材規格(東京地区) | 単価(東京地区) | 備考 |
|----------------------|-----|----|----------------------|----------|-------|
| バックホウ〔クローラ・後方超小旋回〕賃料 | | | バックホウ〔クローラ・後方超小旋回〕賃料 | | KQ049 |
| 土木一般世話役 | | | 土木一般世話役 | | RA125 |
| 運転手(特殊) | | | 運転手(特殊) | | RA070 |
| 普通作業員 | | | 普通作業員 | | RA010 |
| 軽油 | | | 軽油 パトロール給油 | | TSX24 |
| 積算単価 | | | 積算単価 | | EP001 |

施工内訳表

頁0-0034

当り

| 機械構成比 : | 労務構成比 : | 全ての費用 市場単価構成比 : | | 標準単価 : | |
|--------------|---------|--------------------|--------------------|----------|-----|
| 代表 機 労 材 規 格 | 構成比 | 単 価 | 代表 機 労 材 規 格(東京地区) | 単価(東京地区) | 備 考 |
| 小計 | | | | | |
| | | | | | |
| | | | | | |
施工内訳表

施工 第0-0021号内訳表

1 m 3 当り

標準単価：

全ての費用

市場単価構成比：

3.5km以下

材料構成比：

般運搬

舗装版破碎

機械構成比：

労務構成比：

構成比

単 価

代表 機 労 材 規 格(東京地区)

単価(東京地区)

備 考

| | | | | | |
|-----------------------|--|--|-----------------------|--|-------|
| ダンプトラック [オンロード・ディーゼル] | | | ダンプトラック [オンロード・ディーゼル] | | MA405 |
| 運転手 (一般) | | | 運転手 (一般) | | RA075 |
| 軽油 | | | 軽油 パトロール給油 | | TSX24 |
| 積算単価 | | | 積算単価 | | EP001 |
| 小計 | | | | | |
| | | | | | |

施工内訳表

100 m 3 当り
考

處分費

アスファルト

施工内訳表

100 m 3 当り
考

處分費

鋪裝版切斷污泥

施工内訳表

路盤工(人力施工)

車道部下層路盤

仕上り厚400mm

100 m² 当り

| 名称・規格など | 数量 | 単位 | 単価 | 金額 | 備考 |
|--------------------|----------|----------------|----------------------|----|-----------------------|
| 普通作業員 | | 人 | | | RA010 路盤材敷均し・小運搬 |
| 再生クラッシャラン RC-40 | 51.600 | m ³ | | | TCF04 100×仕上厚×1.29 |
| 諸雑費 | | % | | | #01 |
| 計 | 100 | m ² | | | |
| 小計 | 1 | m ² | | | |
| A 路盤種別 C 路盤材規格 | =3 =2 | | B 施工幅 D 路盤厚さ (mm) | | =1 =400 |
| | | | | | |
| | | | | | |
施工内訳表

施工 第0-0025号内訳表

1 m 2 当り

標準単価：

全ての費用

市場単価構成比：

SZD023

平均仕上り厚 50 mm

表層（車道・路肩部）

1.4m未満(1層当たり平均仕上り厚50mm以下)

機械構成比： 労務構成比：

材料構成比：

| 代表機労材規格 | 構成比 | 単価 | 代表機労材規格(東京地区) | 単価(東京地区) | 備考 |
|----------------------|-----|----|----------------------|----------|-------|
| 振動ローラ(舗装用) [ハンドガイド式] | | | 振動ローラ(舗装用) [ハンドガイド式] | | MC246 |
| 振動コンパクタ [前進型] | | | 振動コンパクタ [前進型] | | MC274 |
| その他(機械) | | | その他(機械) | | EK009 |
| 特殊作業員 | | | 特殊作業員 | | RA005 |
| 普通作業員 | | | 普通作業員 | | RA010 |
| 土木一般世話役 | | | 土木一般世話役 | | RA125 |

施工内訳表

頁0-0040

当り

| 機械構成比 : | 労務構成比 : | 材料構成比 : | 全ての費用 市場単価構成比 : | 標準単価 : | |
|------------------------------------|---------|---------|---------------------------|----------|-------|
| 代表 機 労 材 規 格 | 構成比 | 単 価 | 代表 機 労 材 規 格(東京地区) | 単価(東京地区) | 備 考 |
| その他(労務) | | | その他(労務) | | ER009 |
| アスファルト混合物 エコスラグ入り再生密粒度アスコン (20) | | | アスファルト混合物 密粒度 (20) | | T1480 |
| アスファルト乳剤 PK-3 プライムコート用 | | | アスファルト乳剤 PK-3 プライムコート用 | | TG402 |
| ガソリン レギュラー スタンド | | | ガソリン レギュラー スタンド | | TSX32 |
| 軽油 | | | 軽油 パトロール給油 | | TSX24 |
| その他(材料) | | | その他(材料) | | EZ009 |

施工内訳表

頁0-0041

当り

労務構成比 :

材料構成比 :

全ての費用

市場単価構成比 :

標準単価 :

機械構成比 :

| 代表機 労材 規格 | 構成比 | 単 価 | 代表機 労材 規格(東京地区) | 単価(東京地区) | 備 考 |
|-----------|-----|-----|-----------------|----------|-------|
| 積算単価 | | | 積算単価 | | EP001 |
| 小計 | | | | | |
| | | | | | |
| | | | | | |
施工内訳表

1 式 当り 老

交通誘導警備員の計上

交通誘導警備員 B

施工内訳表

1 人・日 当り

交通誘導警備員 B

入力データ一覧表

| コード | 名称・規格など | 数量/ 単位 | 単 金 額 | 条 件 名 称 |
|-------------|-----------------------------|------------|-------------|---|
| X1000 | **本工事** | | | |
| Y10ZZ | 管路 | 1式 | | |
| Y103W | 管きょ工(開削) | 1式 | | |
| Y103W2DV | 管路土工 | 1式 | | |
| Y103W2DV51I | 管路掘削 | 1式 | | |
| SZA161 | 床掘り 土砂 | 87 m 3 | | A=1, B=5 A=土砂, B=小規模 |
| SK005 | 機械掘削工(バックホウ) | 36 m 3 | | A=1, B=2 B=排出ガス対策型2次基準 |
| Y103W2DV51J | 管路埋戻 | 1式 | | |
| SZA181 | 埋戻し 土砂 | 48 m 3 | | A=5, B=1 A=小規模, B=土砂 |
| Y103W2DV51K | 発生土処理 | 1式 | | |
| SZA105 | 土砂等運搬 小規模 | 87 m 3 | | A=2, B=5, C=1, D=1, G=0.5 A=小規模, C=土砂(岩塊・玉石混り土含む), D=DID区間なし, G=運搬距離 [k m] |
| SK035 | 発生土運搬工 運搬距離0.5km DID地区なし | 36 m 3 | | A=2, B=3, C=1, D=0.5, E=1 C=DID地区なし, D=運搬距離(k m), E=運搬路面状況 良好 |
| SZA125 | 積込(ルーズ) 土砂 | 123 m 3 | | A=1, B=1 A=土砂, B=土量50,000m3未満 |
| SZA105 | 土砂等運搬 標準 | 54 m 3 | | A=1, B=1, C=1, D=1, G=0.5 A=標準, C=土砂(岩塊・玉石混り土含む), D=DID区間なし, G=運搬距離 [k m] |
| SZA105 | 土砂等運搬 標準 | 69 m 3 | | A=1, B=1, C=1, D=1, G=4 A=標準, C=土砂(岩塊・玉石混り土含む), D=DID区間なし, G=運搬距離 [k m] |

入力データ一覧表

| コード | 名称・規格など | 数量／単位 | 単価額 | 条件件名 | 件名 | 値称 |
|-------------|--------------------------------------|------------|-----|--|----|----|
| Y103W2DW | 管布設工 | 1式 | | | | |
| Y103W2DW4T8 | 硬質塩化ビニル管 | 1式 | | | | |
| SK980 | 硬質塩化ビニル管設置工 呼び径 200mm | 105.1 m | | A=2, B=1, C=1, D=1 A=呼び径 200mm, B=施工規模 20m以上, C=時間的制約なし, D=夜間作業(20時～6時)なし | | |
| Y103W2DW51S | 伸縮可とう継手(管) | 1式 | | | | |
| F0000 | マンホール用可とう継手 φ200VU 拡張バンド | 3 個 | | | | |
| Y103W2DW51T | マンホール削孔接続 | 1式 | | | | |
| F0001 | マンホール削孔費 φ200 VU | 1 箇所 | | | | |
| Y103W2DX | 管基礎工 | 1式 | | | | |
| Y103W2DX51X | 砂基礎 | 1式 | | | | |
| SK985 | 砂基礎工(機械施工) | 34 m3 | | A=1, B=1, C=1, D=1, E=2, F=1.26 A=施工規模 10m3以上, B=時間的制約なし, C=夜間作業(20時 ～6時)なし, D=砂計上あり, E=再生砂, F=砂数量(m3/m3)(土量変化率考慮) | | |
| Y1040 | マンホール工 | 1式 | | | | |
| Y10402FX | 組立マンホール工 | 1式 | | | | |
| Y10402FX5AF | 組立1号マンホール | 1式 | | | | |
| T5348 | マンホール鉄蓋(デザイン品) T-25 φ600mm H110mm | 2 組 | | | | |
| T5555 | 調整金具 調整高45mmまで | 2 個 | | | | |
| T5502 | 組立式1号マンホール(斜壁) 上φ600×下φ900×H450mm | 2 個 | | | | |

入力データ一覧表

| コード | 名称・規格など | 数量／単位 | 単価額 | 条件名 | 件価値 |
|-------------|-----------------------------------|---------|-----|---|-----|
| T5513 | 組立式1号マンホール（く体ブロック） φ900×H900mm | 2 個 | | | |
| T5522 | 組立式1号マンホール（底版） 有効高130mm | 2 個 | | | |
| SK994 | 組立マンホール設置工 1号 マンホール深さ3m以下 | 2 箇所 | | A=7, B=2, D=1 A=1号 マンホール深さ3m以下, B=施工規模 4箇所未満, D=夜間作業(20時～6時)なし | |
| V0100 | 碎石基礎工 1号マンホール | 2 箇所 | | | |
| V0200 | インバート工 1号マンホール | 1 箇所 | | | |
| Y10402FY | 小型マンホール工 | 1式 | | | |
| Y10402FY546 | 小型マンホール | 1式 | | | |
| F0002 | 小型マンホール鉄蓋 T-25 φ300 | 3 組 | | | |
| F0003 | 調整リング H=50mm | 1 個 | | | |
| F0004 | 小型レジンマンホール（上部壁） H=200mm | 3 個 | | | |
| F0005 | 小型レジンマンホール（直壁） H=100mm | 1 個 | | | |
| F0006 | 小型レジンマンホール（直壁） H=500mm | 1 個 | | | |
| F0007 | 小型レジンマンホール（直壁） H=600mm | 2 個 | | | |
| F0008 | 小型レジンマンホール（管取付壁） 中間用 φ200用二方向 | 3 個 | | | |
| F0009 | 小型レジンマンホール（底版） H=70mm | 3 個 | | | |
| F0010 | 小型レジンマンホール（アダプタセット） φ200IN | 3 個 | | | |
| F0011 | 小型レジンマンホール（アダプタセット） φ200OUT | 3 個 | | | |

入力データ一覧表

| コード | 名称・規格など | 数量／単位 | 単価額 | 条件件名 | 件名 | 値称 |
|----------|---|-------------|-----|---|--------------------|----|
| SK174 | 小型マンホール設置工(レジンC o製) マンホール深さ 1. 50m以下 | 3 箇所 | | A=2 A=マンホール深さ 1. 50m以下 | | |
| Y1043 | 付帯工 | 1式 | | | | |
| Y10432EY | 舗装版破碎工 | 1式 | | | | |
| SZD321 | 舗装版切断 アスファルト舗装版 | 215. 0 m | | A=1, B=1 A=アスファルト舗装版, B=15cm以下 | | |
| SZD311 | 舗装版破碎 アスファルト舗装版 | 91 m 2 | | A=1, B=1, C=1, D=1, F=1 A=アスファルト舗装版, B=障害等なし, C=騒音振動対策不要, D=15cm以下, F | =積込作業あり | |
| SZA961 | 殻運搬 舗装版破碎 | 5 m 3 | | A=3, B=3, C=1, G=2. 2 A=舗装版破碎, B=機械積込(騒音対策不要、舗装版厚15cm以下), C=DI | D区間なし, G=運搬距離 [km] | |
| T8232 | 舗装版切断運搬費(汚泥) 2t車 片道 25kmまで | 0. 3 m 3 | | | | |
| S0020 | 処分費 アスファルト | 5 m 3 | | A=3 A=アスファルト | | |
| S0020 | 処分費 舗装版切断汚泥 | 0. 3 m 3 | | A=5 A=舗装版切断汚泥 | | |
| Y10432J4 | 舗装復旧準備工 | 1式 | | | | |
| S1808 | 路盤工(人力施工) 車道部下層路盤 | 91 m 2 | | A=3, B=1, C=2, D=400 A=車道部下層路盤, B=W≤1. 6, C=再生クラッシャーラン RC-40, D=路盤厚さ (mm) | | |
| SZD023 | 表層(車道・路肩部) 1.4m未満(1層当たり平均仕上り厚50mm以下) | 91 m 2 | | A=1, B=50, C=1, D=2, E=24, F=2, H=1 A=1.4m未満(1層当たり平均仕上り厚50mm以下), B=1層当たり平均仕上り厚(mm), C=2.35t/m3, D=ブライムコート, E=エコスラグ入り再生密粒度アスコン(20)-50, F=ブライムコート PK-3, H=夜間割増なし | | |
| Y1000 | 仮設工 | 1式 | | | | |
| Y1000232 | 交通管理工 | 1式 | | | | |

入力データ一覧表

| コード | 名称・規格など | 数量/ 単位 | 単 金 額 | 条 件 名 称 |
|-------|----------------------------------|-----------|-------------|---|
| S0914 | 交通誘導警備員の計上 交通誘導警備員B | 1 式 | | A=7, B=1, C=2 A=必要日数, B=配置人数, C=交通誘導警備員B |
| G0000 | **直接工事費** | | | |
| Z0006 | 技術管理費 | 1式 | | |
| T9065 | 産業廃棄物の分析 溶出試験 10検体まで 六価クロム化合物 | 1 検体 | | |
| Z0050 | 共通仮設費（率分） | 1式 | | |
| G1000 | **共通仮設費計** | | | |
| G2000 | **純工事費** | | | |
| Z0020 | 現場管理費 | 1式 | | |
| G4000 | **工事原価** | | | |
| Z0030 | 一般管理費等 | 1式 | | |
| Z0032 | 契約保証費 | 1式 | | |
| G3200 | **一般管理費等計** | | | |
| G4800 | **工事価格** | | | |
| G4500 | **工事価格計** | | | |
| Z0039 | 消費税・地方消費税額 | 1式 | | |
| G4900 | **請負工事費** | | | |
| | | | | |
| | | | | |
| | | | | |

數量總括表

數量總括表

Case.1

| 数量計算表 | | | | | | | | | | | | | 第 123 | 工区 | |
|-------|----------------------|----------------------------|----------------------------|------------------|----------------|--|--|-------------|-------------|--------------------------------------|--------------------------------------|--|-------------------------|------------------------------------|------------------|
| 設計条件 | 管径 | 掘削幅 | 掘削土質 | 土留種別 | 管基礎条件 | 埋戻土条件 | 舗装構成 | | | | | | | その他 | |
| | VU 200 | W 0.85 バッくホウ 0.28 | 粘性土 | 建込み | 基礎種別 再生砂基礎 | 発生土 | 現況 | | | 復旧 | | | | 基礎断面積 Ak = 0.320 m ² | |
| | | | | | | | 管理者の別 | 国道 | 県道 | 市道 | 市道(未舗装) | 国道 | 県道 | 市道 | |
| | | | | | | | 全厚(cm) | | | 45 | | | 45 | | |
| | | | | | | | 表層(cm) | | | 5 | | | 5 | | |
| | | | | | | | 中間層(cm) | | | | | | | | |
| | | | | | | | 基層(cm) | | | | | | | | |
| | | | | | | | 下層(cm) | | | 40 | | | 40 | | |
| 路線番号 | 測点 (マンホール番号) | 掘削深 (m) | 平均掘削深 H (路盤工) (m) | 路線延長 L (m) | 掘削工 | | | | | 埋戻工 | | | | | 道路種別 (土工平均断面) |
| | | | | | 舗装復旧工 (路盤工) | 舗装版直接 掘削 As (m ²) | 舗装切断工 掘削 As (m ²) | 予掘り工 Y | 機械掘削工 Z | 埋戻1 発生土 G (m ³) | 埋戻2 発生土 I (m ³) | 残土処分 発生土 As (m ³) | 土砂 (m ³) | | |
| | 上流側 | 上流側 A | | | | | | | | | | | | | |
| | 下流側 | 下流側 B | H=(A+B)/2 | L | L × W | L × W | L × 2 | W × (1.0-t) | W × (H-1.0) | (W × hg) × L | W × hi × L | As | Y + Z - (G + I) / 0.9 | | |
| 123 | 1 | 1.32 | | | | | | | | | | | | | 市道 |
| | 0 | 1.42 | 1.37 | 29.00 | 24.65 | 24.65 | 58.0 | 23.4 | 9.1 | | | 12.3 | 1.2 | 18.8 | |
| 123 | 2 | 1.46 | | | | | | | | | | | | | 市道 |
| | 1 | 1.31 | 1.39 | 35.00 | 29.75 | 29.75 | 70.0 | 28.3 | 11.6 | | | 15.5 | 1.5 | 22.7 | |
| 123 | 3 | 1.47 | | | | | | | | | | | | | 市道 |
| | 2 | 1.31 | 1.39 | 26.00 | 22.10 | 22.10 | 52.0 | 21.0 | 8.6 | | | 11.5 | 1.1 | 16.8 | |
| 123 | 4 | 1.50 | | | | | | | | | | | | | 市道 |
| | 3 | 1.46 | 1.48 | 4.00 | 3.40 | 3.40 | 8.0 | 3.2 | 1.6 | | | 2.1 | 0.2 | 2.5 | |
| 123 | 5 | 1.43 | | | | | | | | | | | | | 市道 |
| | 4 | 1.49 | 1.46 | 13.50 | 11.48 | 11.48 | 27.0 | 10.9 | 5.3 | | | 6.8 | 0.6 | 8.6 | |
| | | | | | | | | | | | | | | | |
| | | | | | | | | | | | | | | | |
| 小計 | 加重平均掘削深 = 1.4 150.15 | | | 107.50 | 91.38 | 91.38 | 215.00 | 86.80 | 36.20 | | | 48.20 | 4.57 | 69.40 | 加重平均 |

管·基礎數量計算表

(硬質塩化ビニル管 φ 200 mm) 公第 123 工区

砂基礎

プレーンエンド直管

$$104.77 \times 0.320 = 33.5$$

1号組立式マンホール組合せ表

| NO | 管底高 | 人孔高 | 鉄蓋 | | 調整高 (30~80) | 調整リング | | | | 斜壁 | | 直壁 | | | | | | 軀体ブロック | | | | | 底版 | 削孔 | | |
|----|------|-------|------|------|----------------|-------|-----|-----|-----|-----|-----|-----|-----|-----|------|------|------|--------|-----|------|------|------|-----|------|------|------|
| | h | h+300 | T-14 | T-25 | | 50 | 100 | 150 | 200 | 450 | 600 | 300 | 600 | 900 | 1200 | 1500 | 1800 | 600 | 900 | 1200 | 1500 | 1800 | 130 | φ200 | φ150 | φ100 |
| 2 | 1350 | 1650 | | 1 | 60 | | | | | 1 | | | | | | | | | 1 | | | | 1 | 1 | | |
| 5 | 1320 | 1620 | | 1 | 30 | | | | | 1 | | | | | | | | | 1 | | | | 1 | | | |
| 合計 | | | | 2 | | | | | | 2 | | | | | | | | | 2 | | | | 2 | 1 | | |

※ 調整リングH=50mmは、再生プラスチック製とする。


φ300 小型レジンマンホール組合せ表

| NO | 管底高 | 人孔高 | 鉄蓋 | | 調整高 (30~80) | 調整 リング | 上部壁 | 直壁 | | | | | | | 高所流入用 中間壁 | 管取付壁 | | | | 底版 | アダプタセット | | | | | | |
|----|------|-------|------|------|----------------|-----------|-----|------|------|------|------|------|------|------|--------------|------|------|------|------|------|---------|-----|----|----|-----|----|-----|
| | h | h+140 | T-14 | T-25 | | | | 50 | 200 | 100 | 150 | 300 | 400 | 500 | 600 | 900 | 300 | 350 | 370 | 370 | 370 | 390 | 70 | IN | OUT | IN | OUT |
| | φ150 | φ200 | φ150 | φ200 | | | | φ150 | φ200 | φ150 | φ200 | φ150 | φ200 | φ150 | φ200 | φ150 | φ200 | φ150 | φ200 | φ150 | φ200 | | | | | | |
| 1 | 1210 | 1350 | | 1 | 80 | | 1 | | | | | | 1 | | | | | | | | | 1 | 1 | | | 1 | 1 |
| 3 | 1360 | 1500 | | 1 | 80 | 1 | 1 | | | | | | 1 | | | | | | | | | 1 | 1 | | | 1 | 1 |
| 4 | 1390 | 1530 | | 1 | 60 | | 1 | 1 | | | | | 1 | | | | | | | | | 1 | 1 | | | 1 | 1 |
| 合計 | | | | 3 | | 1 | 3 | 1 | | | | | 1 | 2 | | | | | | | | 3 | 3 | | | 3 | 3 |


位置図

公共下水道汚水管布設工事第123工区

平面図

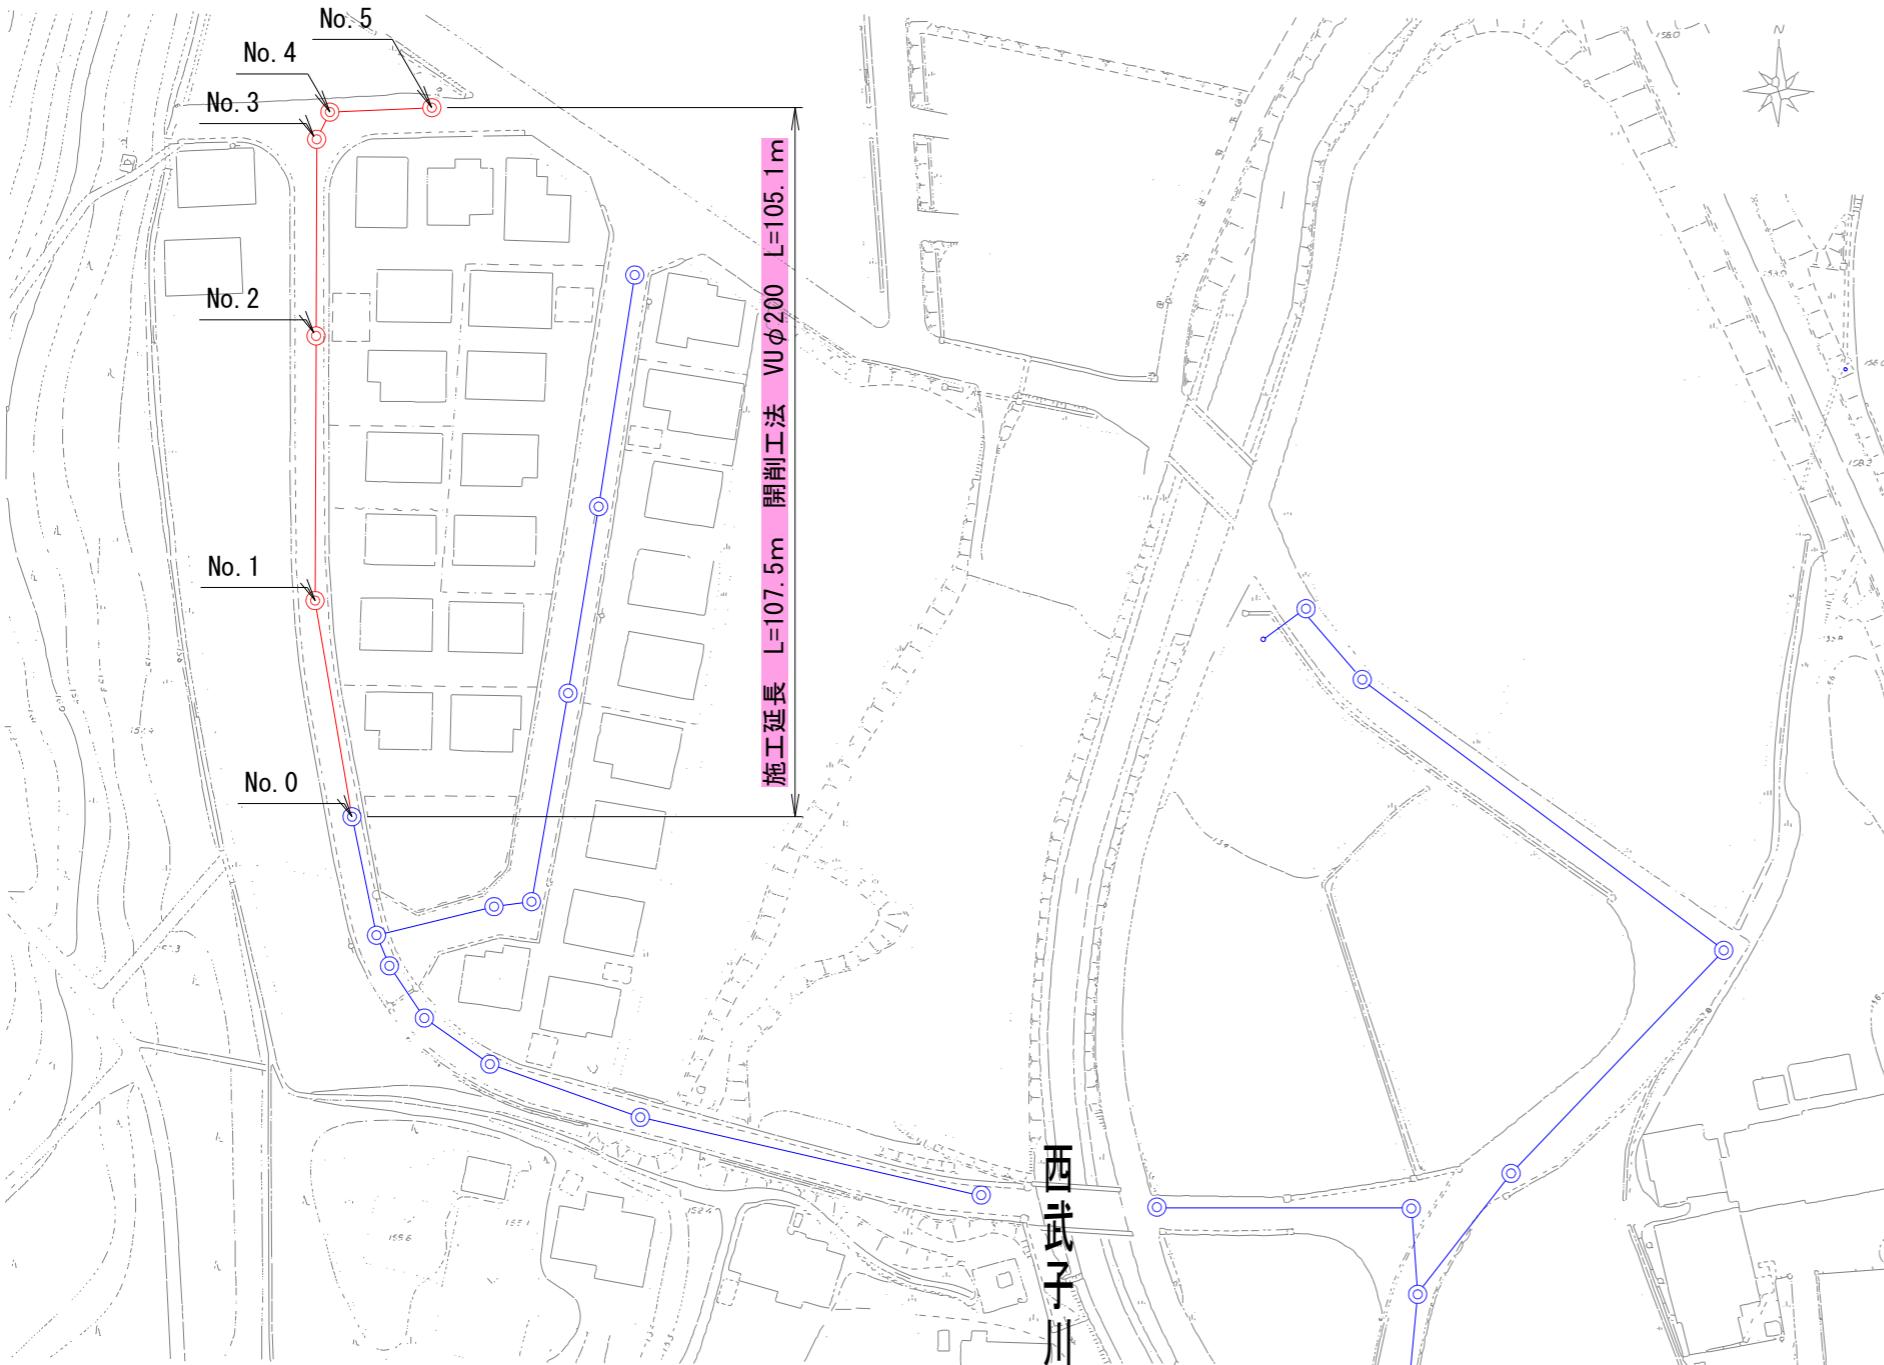

土工定規図

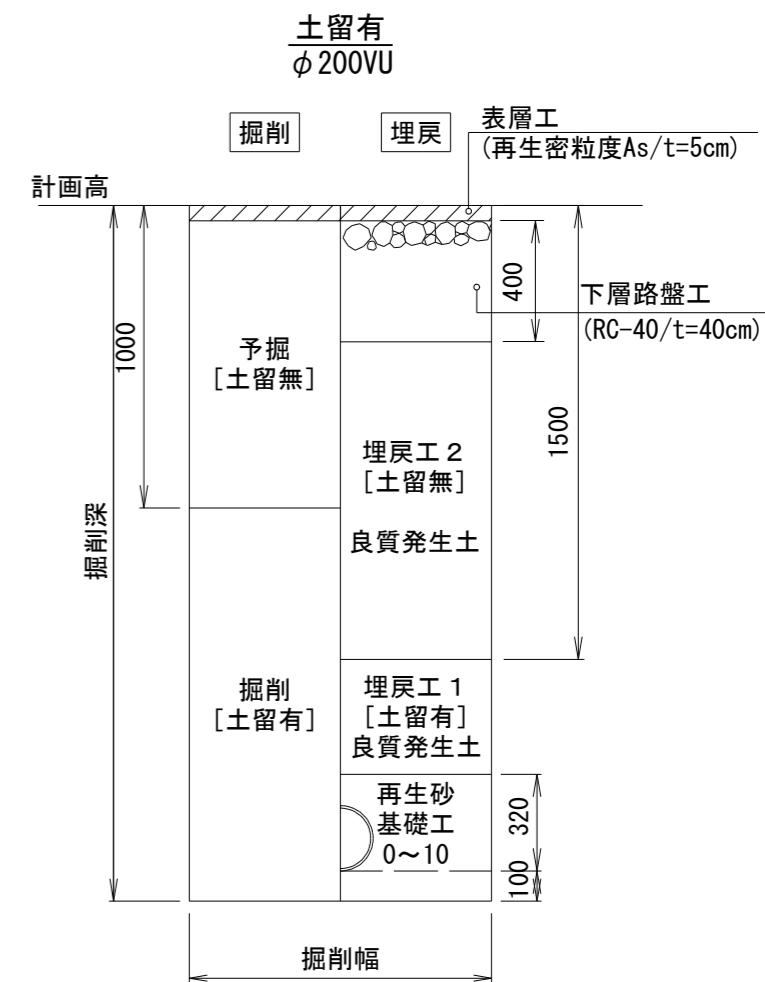


※路盤工は、一層の仕上がり厚を15cm以下とすること。
※埋戻しは、一層の仕上がり厚を20cm以下とすること。

| | | |
|-----------|--------------------|--|
| 年度 | 令和 7 年度 | |
| 工事名 | 公共下水道污水管布設工事第123工区 | |
| 路線名 | (123) | |
| 工事箇所 | 鹿沼市 下武子町 | |
| 平面図・土工定規図 | 縮尺 | |
| 図面番号 | 葉中之 | |

縦断図

SV=1/100
SH=1/1000

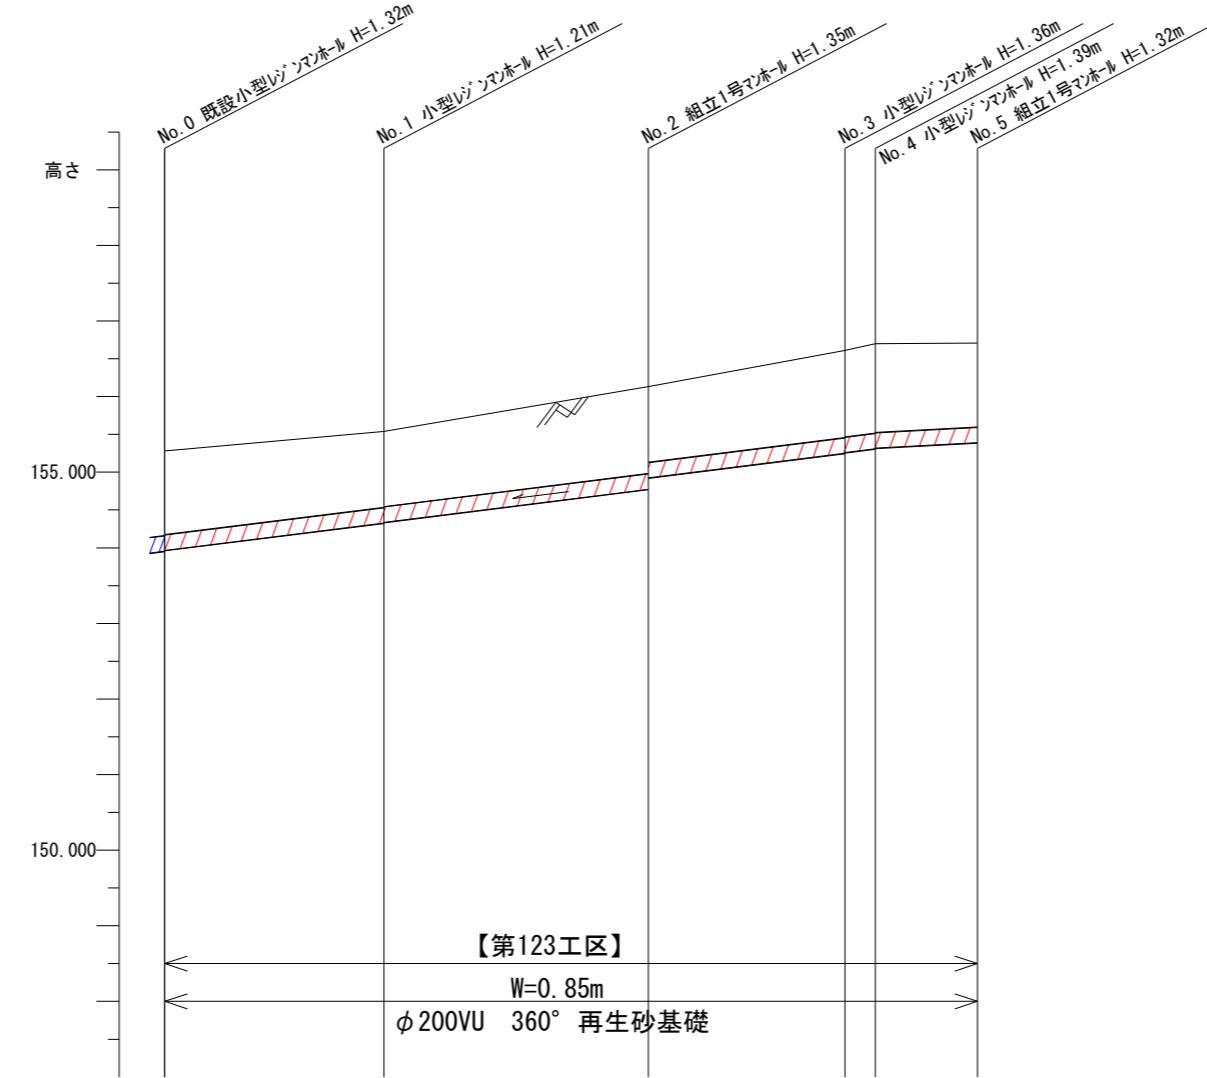


| 測点 | 单距離 | 追加距離 | 地盤高 | 管底高 | 管底深 | 掘削深 | 勾配 |
|-------|-------|--------|--------|---------|------|------|--------|
| No. 0 | 0.00 | 0.00 | 155.28 | 153.956 | 1.32 | 1.43 | |
| | | | | 153.966 | 1.31 | 1.42 | |
| No. 1 | 29.00 | 29.00 | 155.54 | 154.328 | 1.21 | 1.32 | |
| | | | | 154.338 | 1.20 | 1.31 | |
| No. 2 | 35.00 | 64.00 | 156.13 | 154.776 | 1.35 | 1.46 | 12.50% |
| | | | | 154.926 | 1.20 | 1.31 | |
| No. 3 | 26.00 | 90.00 | 156.61 | 155.251 | 1.36 | 1.47 | |
| No. 4 | 4.00 | 94.00 | 156.70 | 155.311 | 1.39 | 1.46 | |
| No. 5 | 13.50 | 107.50 | 156.71 | 155.389 | 1.32 | 1.43 | 5.00% |


| | | |
|------|--------------------|--|
| 年度 | 令和 7 年度 | |
| 工事名 | 公共下水道污水管布設工事第123工区 | |
| 路線名 | (123) | |
| 工事箇所 | 鹿沼市 下武子町 | |
| 縦断図 | 縮尺 | |
| 図面番号 | 葉中之 | |

1号組立式マンホール標準図 縮尺 1:20

平面図

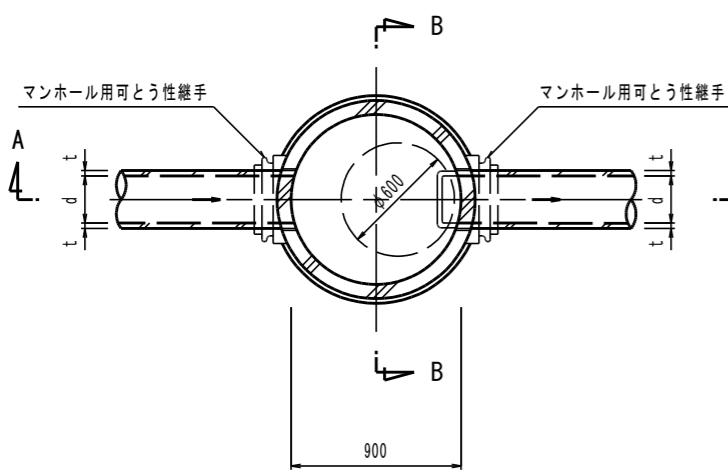

副管詳細図

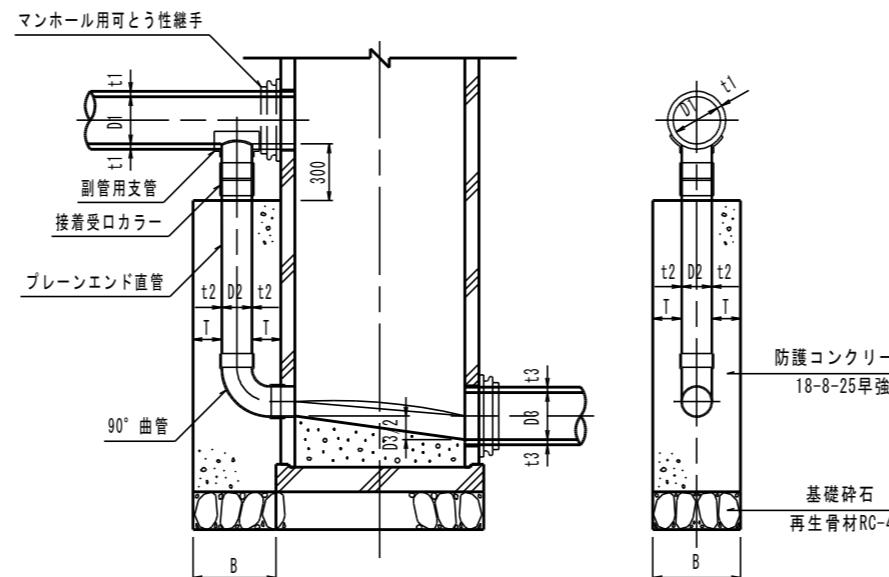

副管管径 (塩ビ管) (mm)


| | D1 | 150 | 200 | 250 | |
|-------|-----|-----|-----|-----|--|
| 副管 D2 | 100 | 150 | 200 | | |

防護コンクリート寸法 (mm)


| 副管 | 100(114) | 150(165) | 200(216) | 250(267) |
|----|----------|----------|----------|----------|
| B | 420 | 470 | 520 | 570 |
| T | | | 150以上 | |

インバート詳細図 縮尺 1:15


A-A断面図

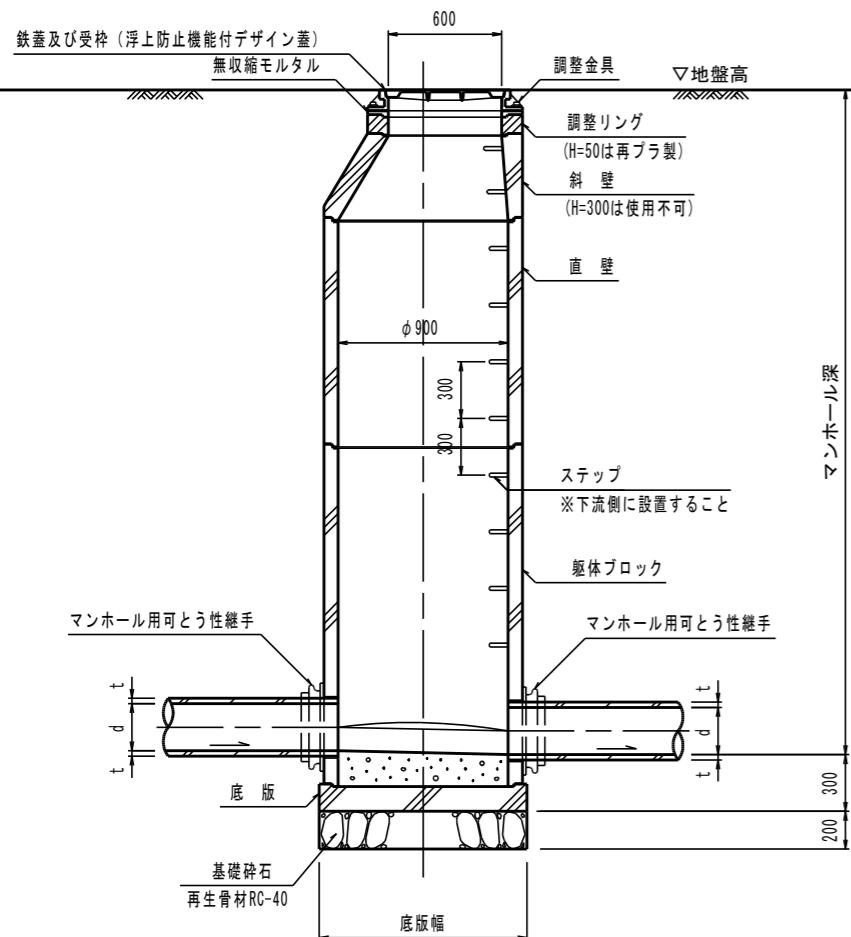

B-B断面図

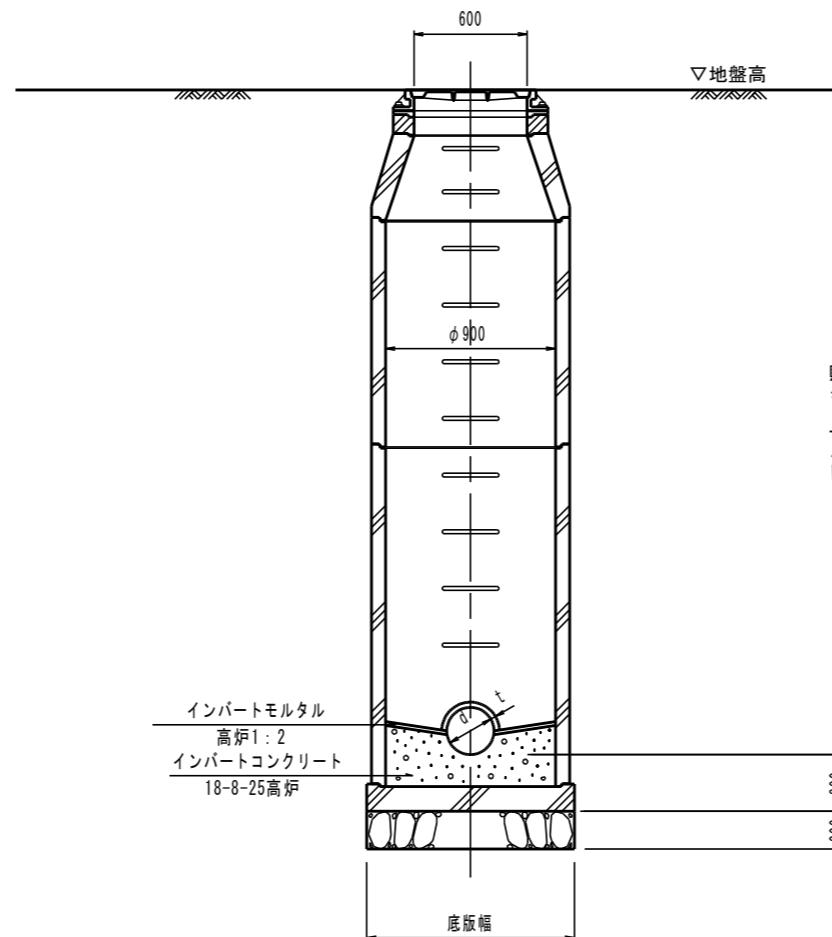

屈曲・合流部

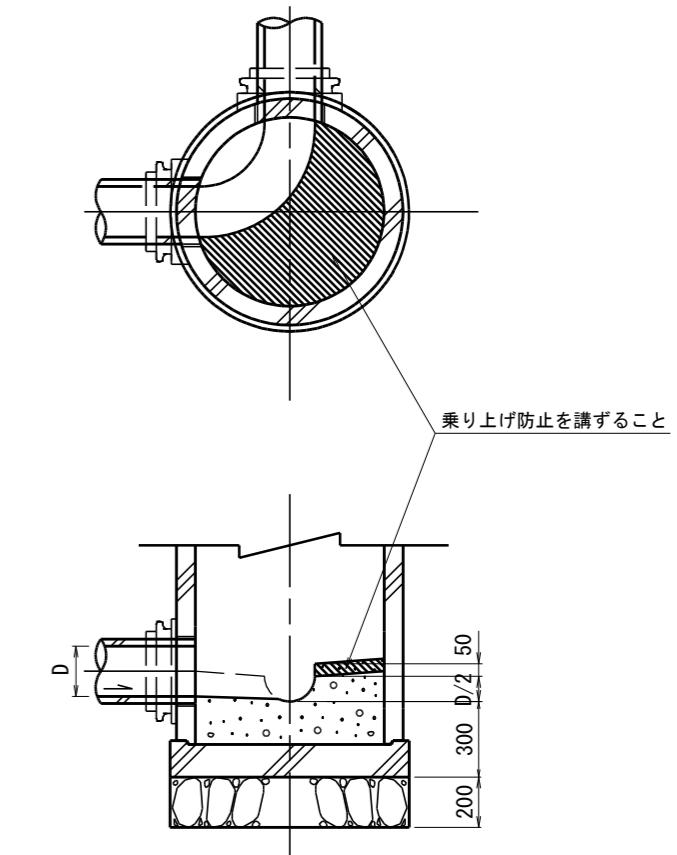


| | |
|------------------|--------------------|
| 年度 | 令和 7 年度 |
| 工事名 | 公共下水道污水管布設工事第123工区 |
| 路線名 | (123) |
| 工事箇所 | 鹿沼市 下武子町 |
| 1号組立式マンホール標準図 縮尺 | A1:図示 A3:図示/2 |
| 図面番号 | 葉中之 |




小型レジンマンホール標準図 縮尺 1:10

(内径30cm)

起 点

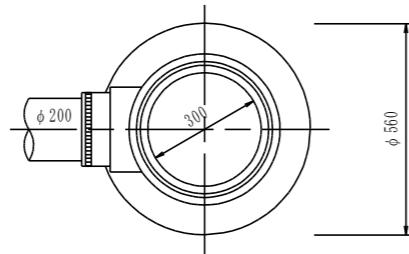

中 間 点

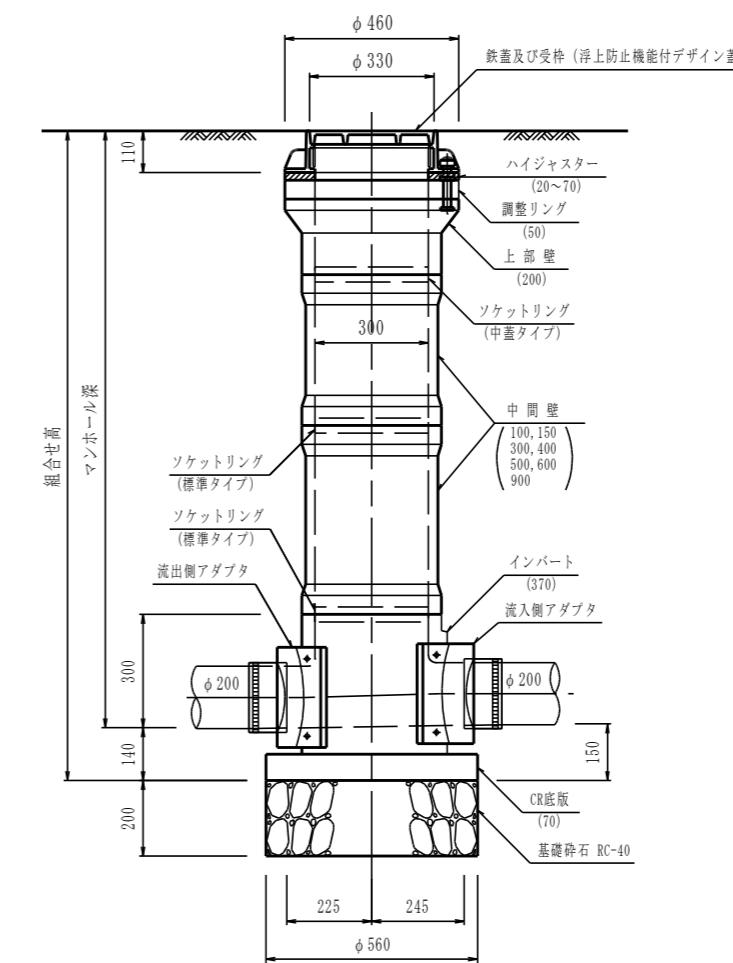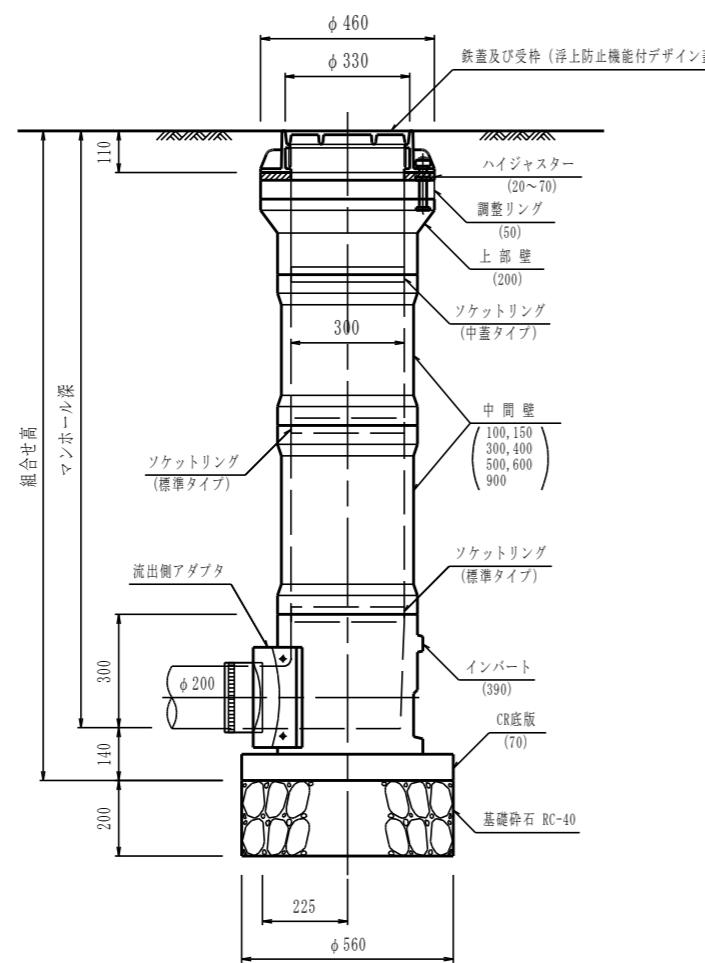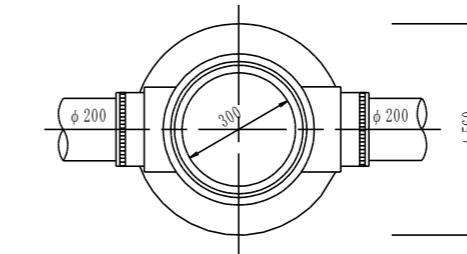

※起点用：将来、流入の可能性および取付管の接続がない場合に限り使用可

| | |
|---------------|--------------------|
| 年度 | 令和 7 年度 |
| 工事名 | 公共下水道汚水管布設工事第123工区 |
| 路線名 | (123) |
| 工事箇所 | 鹿沼市 下武子町 |
| 小型レジンマンホール標準図 | 縮尺 |
| 図面番号 | 葉中之 |